


O presente trabalho tem como principal objetivo desenvolver um Anteprojeto de uma clínica psicológica para crianças com transtorno do espectro autista (TEA), desenvolvendo espaços onde as crianças sejam atendidas de forma personalizada, pois cada criança autista precisa de uma análise comportamental diferente contando com uma equipe multidisciplinar adequada para tal atividade.

Localização


A cidade escolhida para a intervenção foi Palhoça, que está em grande desenvolvimento. Fica localizado a 23,7 km de Florianópolis e segundo o último censo do IBGE sua população era de 137.334 pessoas, a estimativa para 2021 era de 178.679 habitantes. Sua área é de 394.850 km² e tem como municípios limitantes São José, Santo Amaro da Imperatriz, São Pedro de Alcântara e Paulo

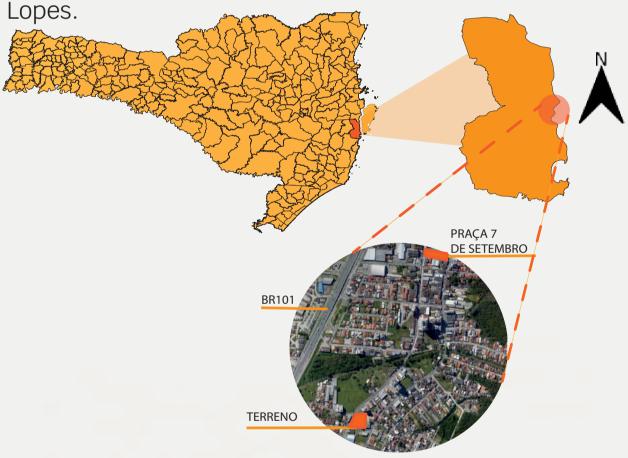

Foram analisadas algumas condições para a escolha do terreno, por conta da hipersensibilidade dos autistas precisaria ser localizado em uma área sem muitos ruídos, com fácil acesso e perto de áreas residenciais.




Uso do Solo

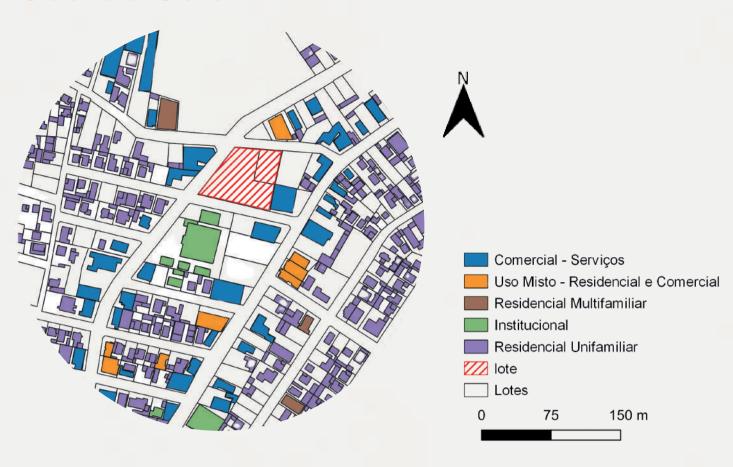

O entorno imediato do terreno possui predominância residencial unifamiliar, residencial de uso misto, residencial multifamiliar, comercial e serviços, tendo também algumas áreas institucionais.

Condicionantes Climáticos

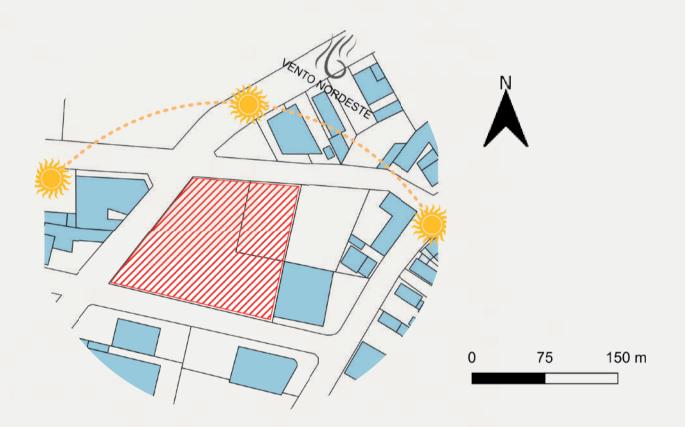

Percebe-se que há predominância de insolação no período da manhã e tarde, sendo assim se dá a escolha do setor clínico na parte norte do terreno, que é a com maior incidência solar. Predominância do vento nordeste.

Gabarito




Predominância de edificações de 2 a 3 pavimentos, tendo apenas alguns edifícios com mais de 4 pavimentos esporadicamente em alguns pontos do entorno.

Sistema Viário



Palhoça tem uma via arterial muito importante que é a BR 101, que corta a cidade. No entorno da edificação estão presente duas vias principais, que possuem mão única e as vias locais que ficam pertinentes as áreas residenciais.

Cheios e Vazios

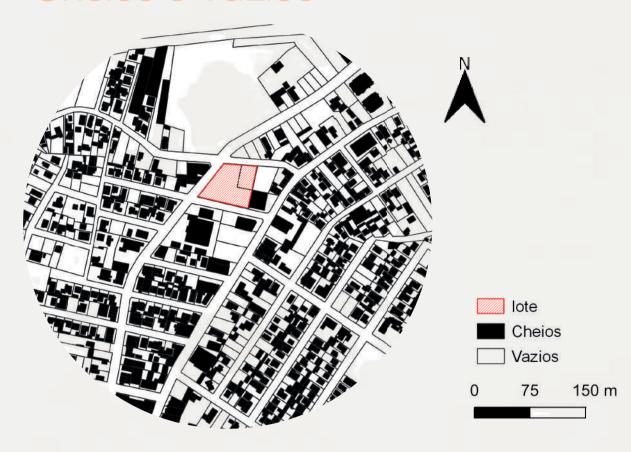


A área possui mais cheios do que vazios em seu entorno, já que vem de longa data sendo edificada, tendo apenas algumas áreas vazias, o terreno escolhido vazio, e as áreas de preservação permanente.

Topografia



Conforme análise da topografia, e visita in loco, pode-se verificar que o terreno é plano, conforme mapa a seguir, as curvas de nível se iniciam mais acima, na área verde que possui logo a frente, e está situado a 5 metros acima do nível do mar.

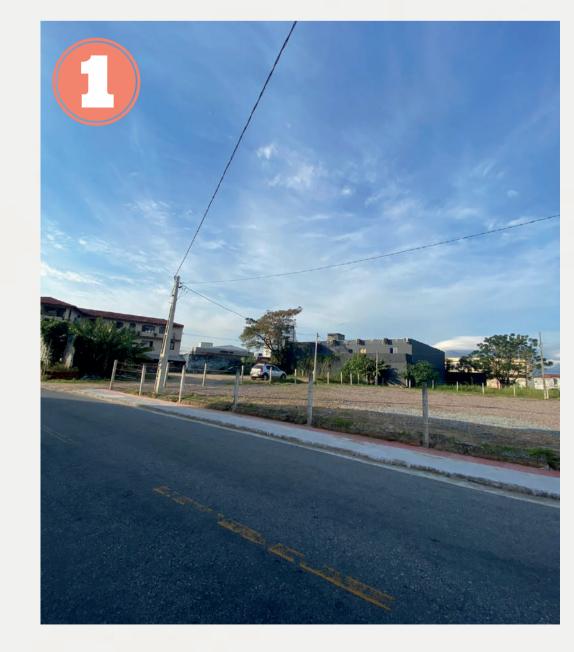









Referências projetuais

Centro para autismo Melissa Nellesen Localização: Orem, Utah



- Corredores espaçosos;
- Cores bem utilizadas, bem como sintonia dos revestimentos;
- Boa iluminação natural;
- Espaços amplos;
- Zonas de transição.

Caboolture GP Super Clinic Localização: Austrália




- Planejada para que transmita recinto de convivência agradável;
- Espaços planejados par que os pacientes não se sintam deprimidos;
- Uso de cores, iluminação natural e vegetação.

Estudo preliminar - Conceito e Partido



A ideia principal da Integrar é justamente trazer essa integração e ser uma clínica diferente das convencionais, com espaços mais aconchegantes, que ajudem no tratamento das crianças com TEA, junto da natureza sensorial e da leveza do espaço e ambiente.


Implantação

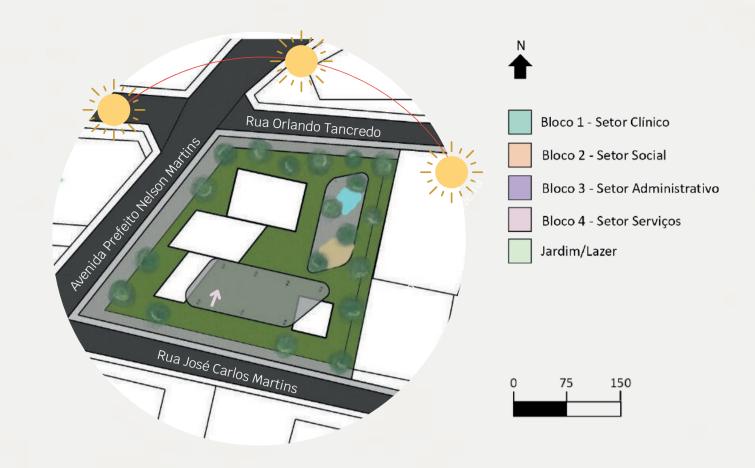


A volumetria inicial seguia o alinhamento do terreno também na edificação, mantendo os recuos frontais de 5 metros, laterais e fundos de 2 metros, sendo assim, com a evolução da proposta se viu a necessidade quando dispostos os ambientes em planta de modificação desse ângulos que haviam sido criados pelo alinhamento do lote.


Diretrizes projetuais

- Espaço que incentive a criança nas atividades cotidianas trazendo aspectos positivos em seus tratamentos e despertando interesse nos tais;
- Formas lúdicas nos consultórios e nas áreas sociais, trazendo zonas de transição e cores suaves aos ambientes;
- Jardim e pátio com caminhos sensoriais;
- Integração dos ambientes;
- Locais de convivência e lazer aos pais ou familiares;
- Humanização do ambiente de saúde;
- Locais de convivência e lazer aos funcionários e equipe multidisciplinar

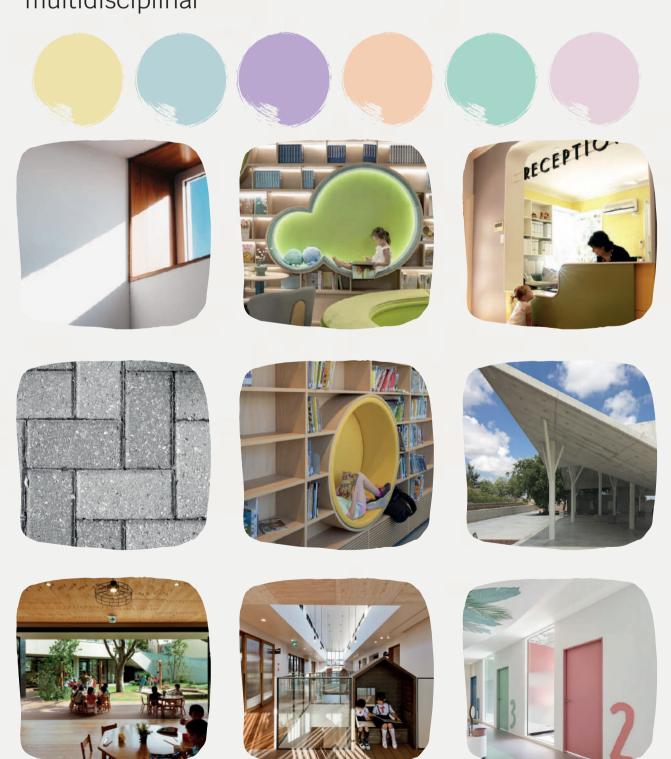

Estudo Volumetria

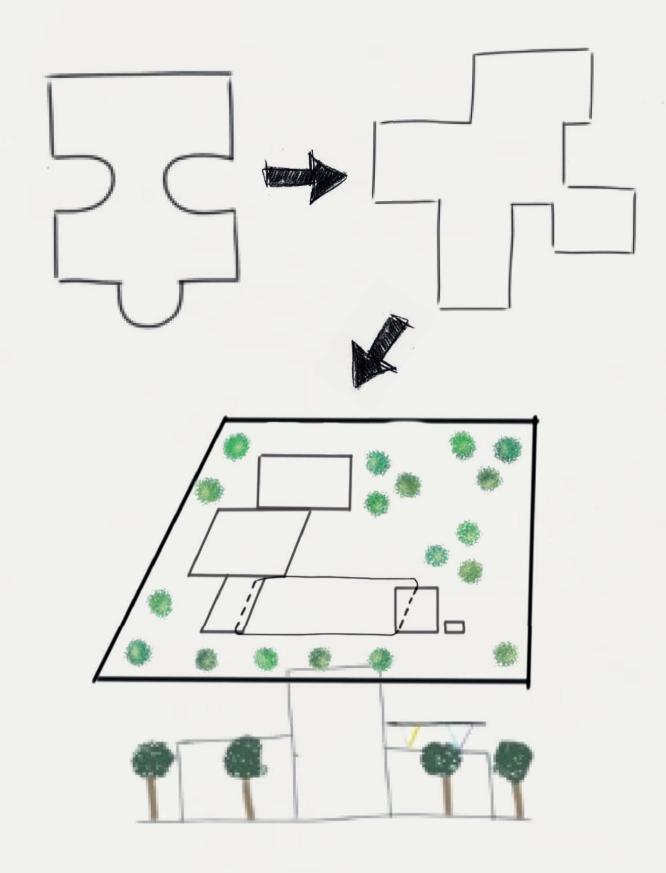


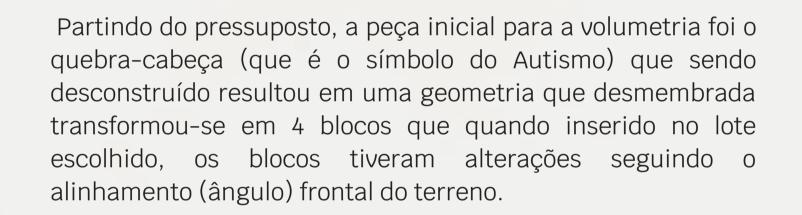







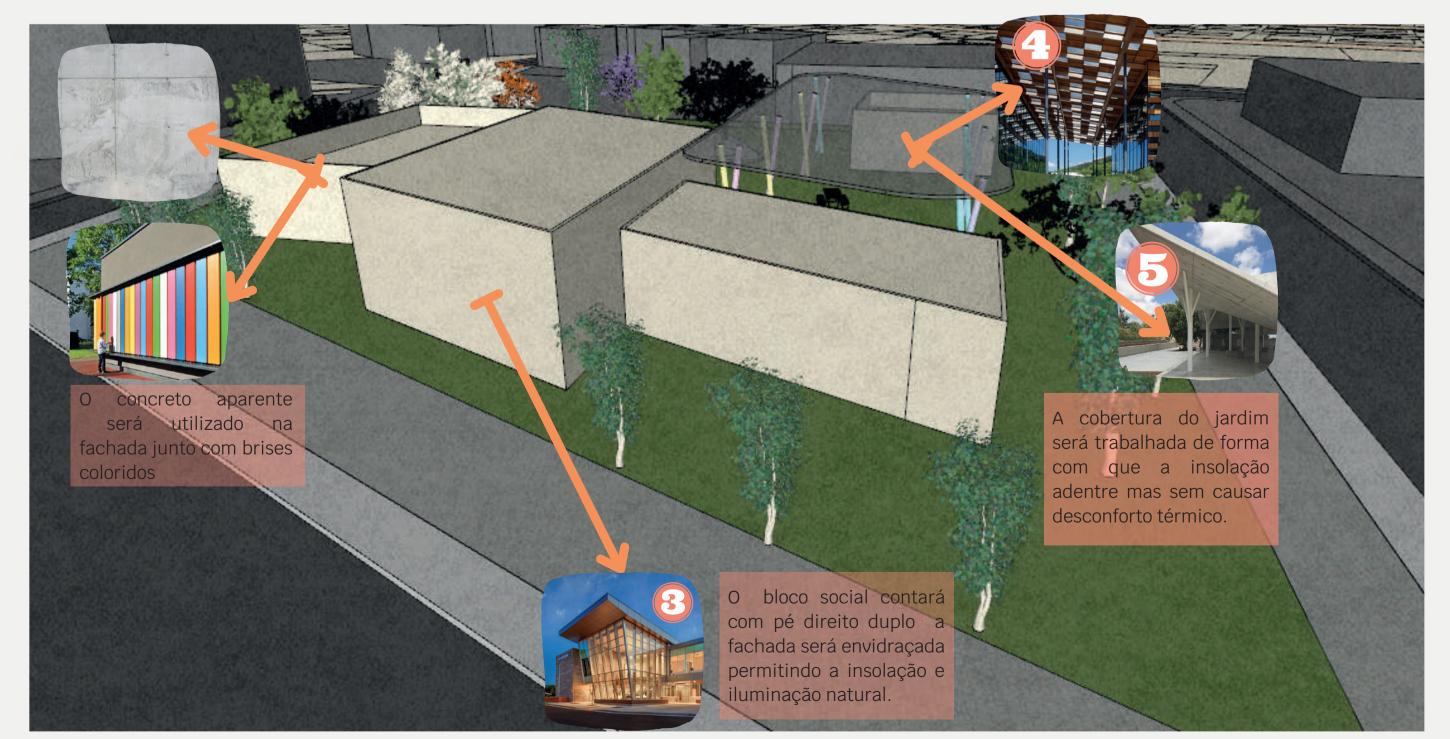







PLANTA DE SITUAÇÃO

ESCALA: 1/2000

RUA JOSÉ CARLOS MARTINS

Espaço de

Estacionamento

Carros/Motos

Bicicletas

400,2m²

136m²


124m²

BLOCO 02 SOCIAL

BLOCO 04 SERVIÇOS

ÁREA TOTAL TERRENO

BLOCO 03 ADM

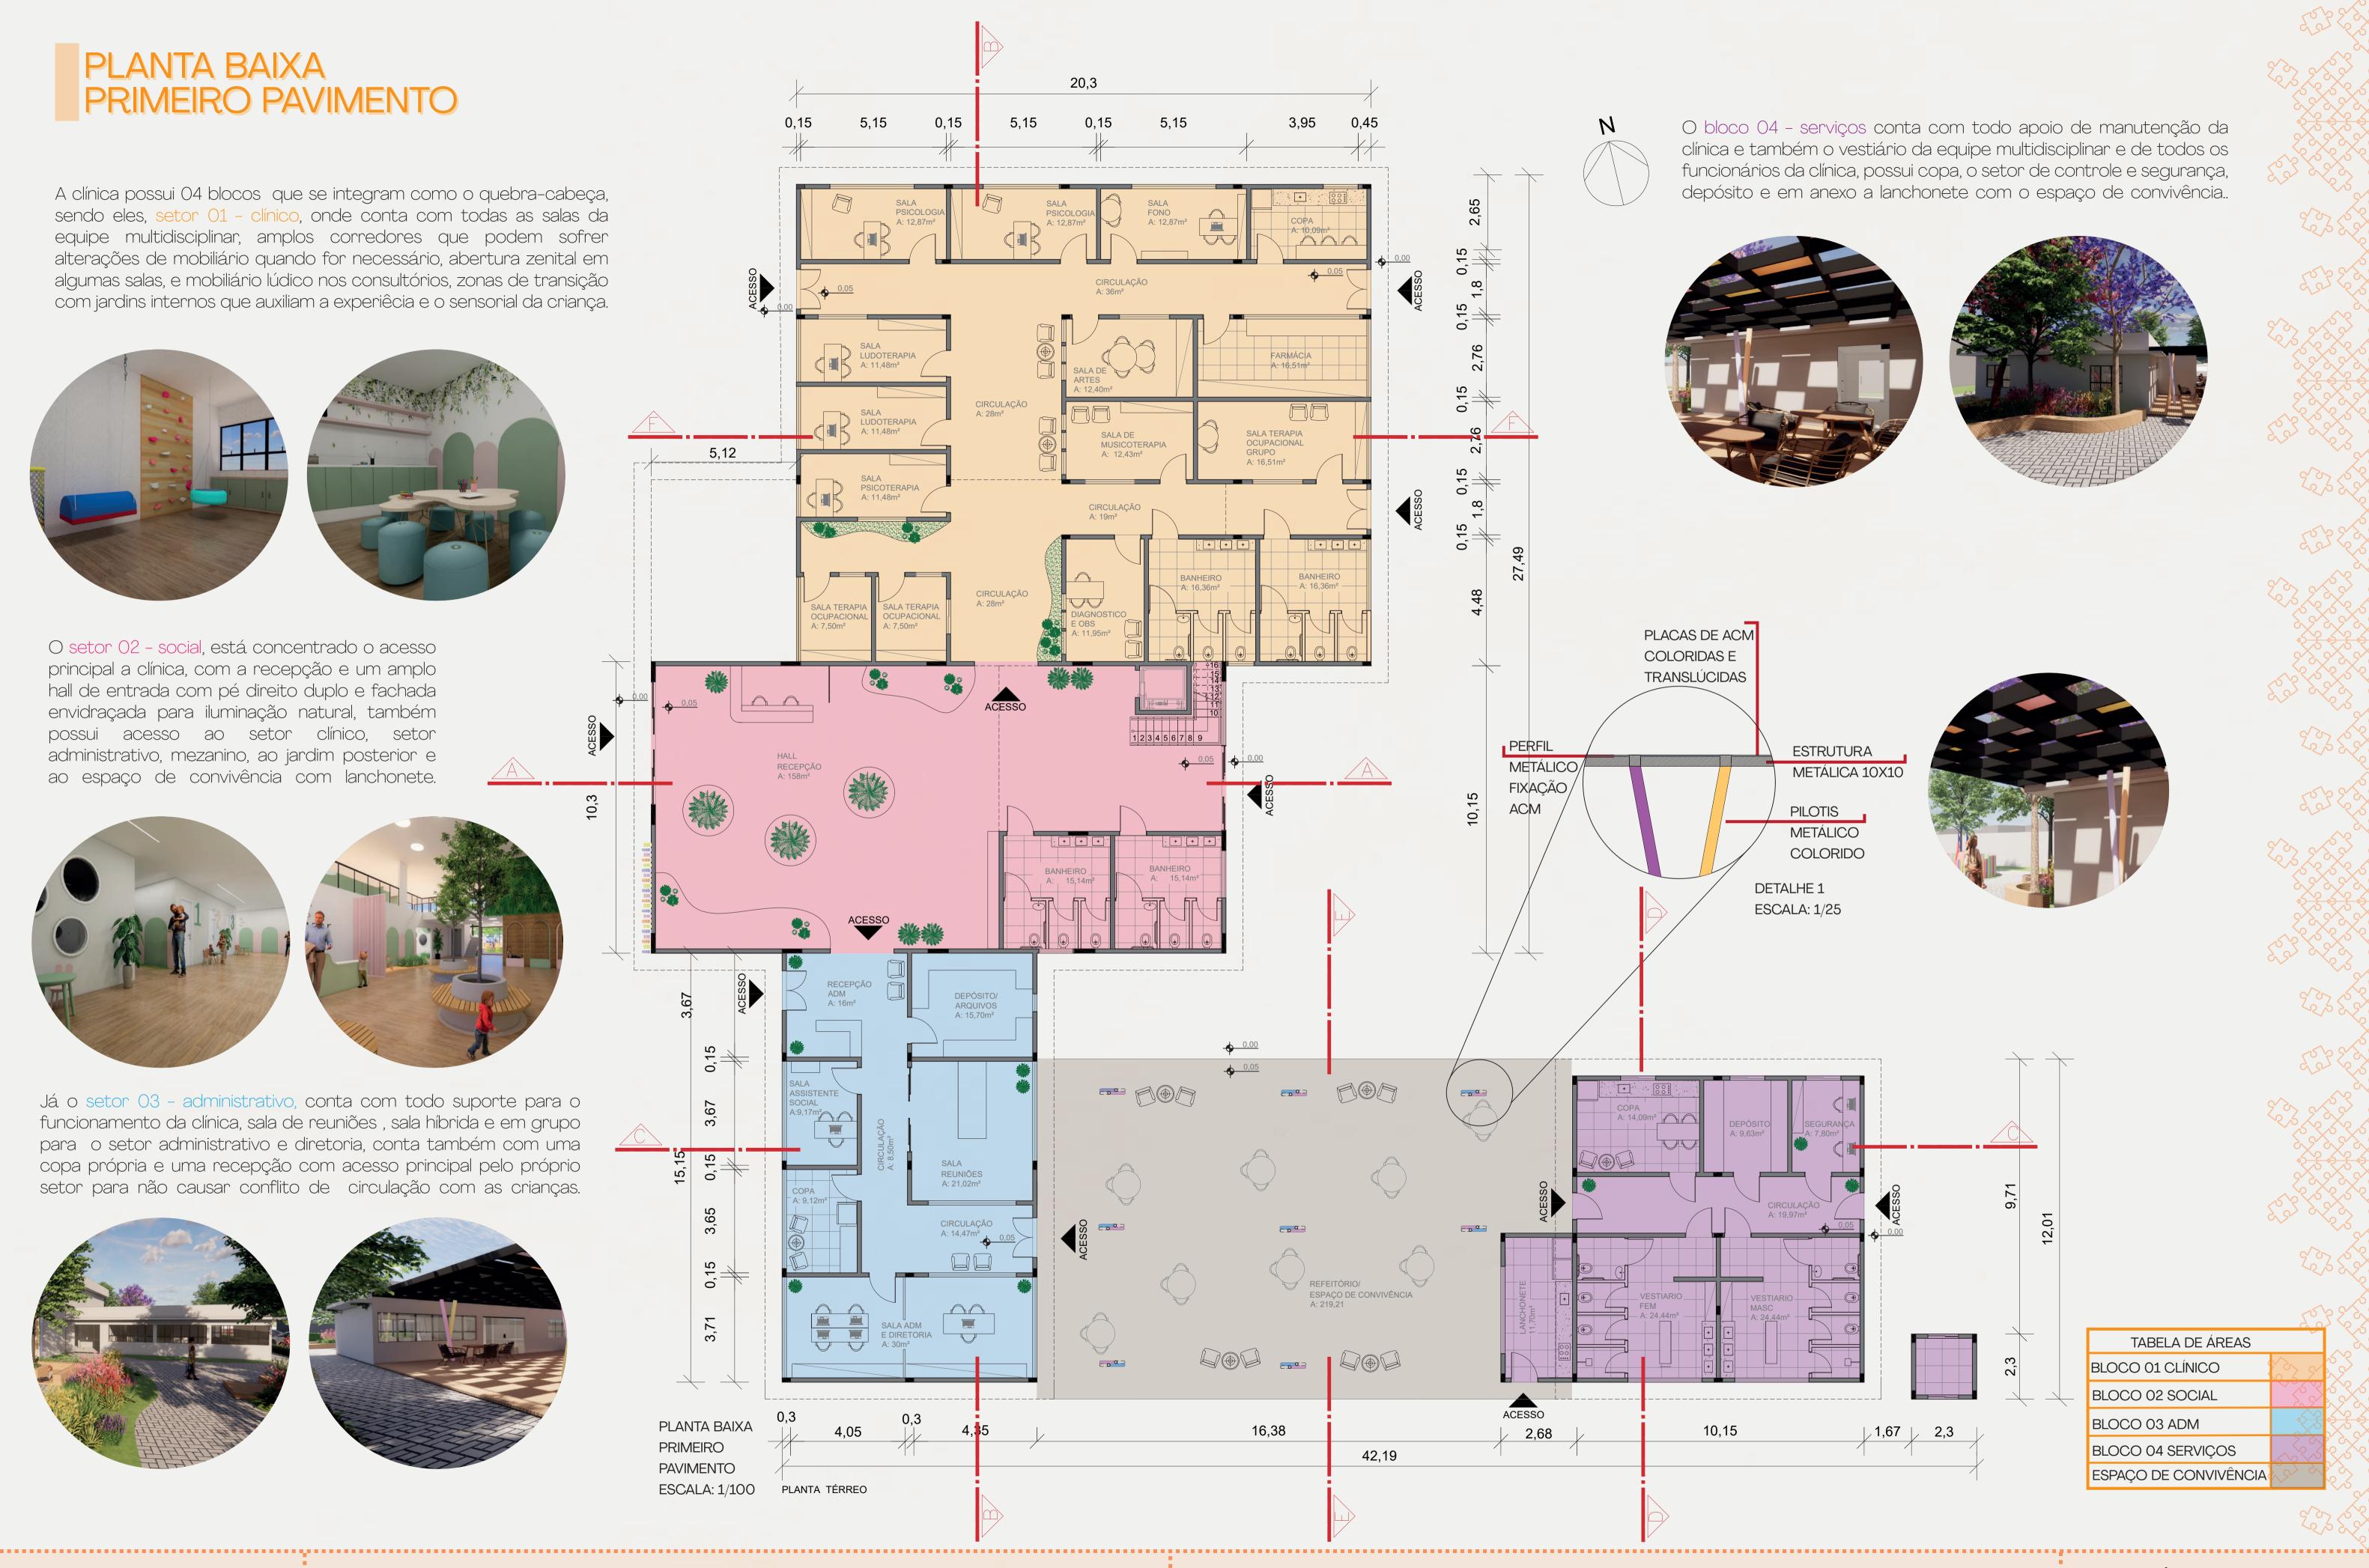



PLANTA BAIXA SEGUNDO PAVIMENTO


Ainda no bloco 2 - social, o segundo pavimento conta com um espaço projetado para a equipe multidisciplinar, os pais/família e crianças, sendo assim, possui espaços mais privativos, e calmo para os pais esperarem as crianças nas consultas (enquanto trabalham por exemplo) e também, para que se a criança esteja muito agitada, possa subir com o responsável em um lugar mais calmo e longe de qualquer ruído ou movimentação que cause esse tipo de estresse.





BANCOS COM DIVISÓRIAS PARA PAIS OU ESPAÇOS DE ESCAPE



BANCOS COM DIVISÓRIAS PARA PAIS OU ESPAÇOS DE ESCAPE

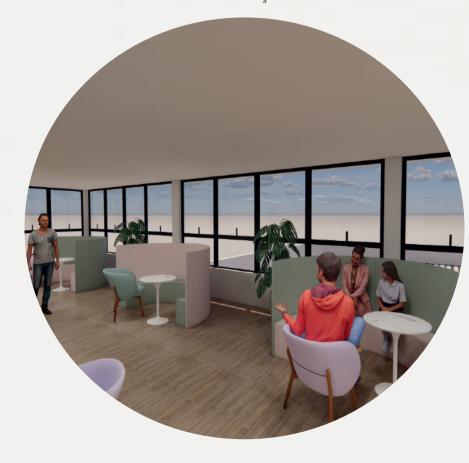

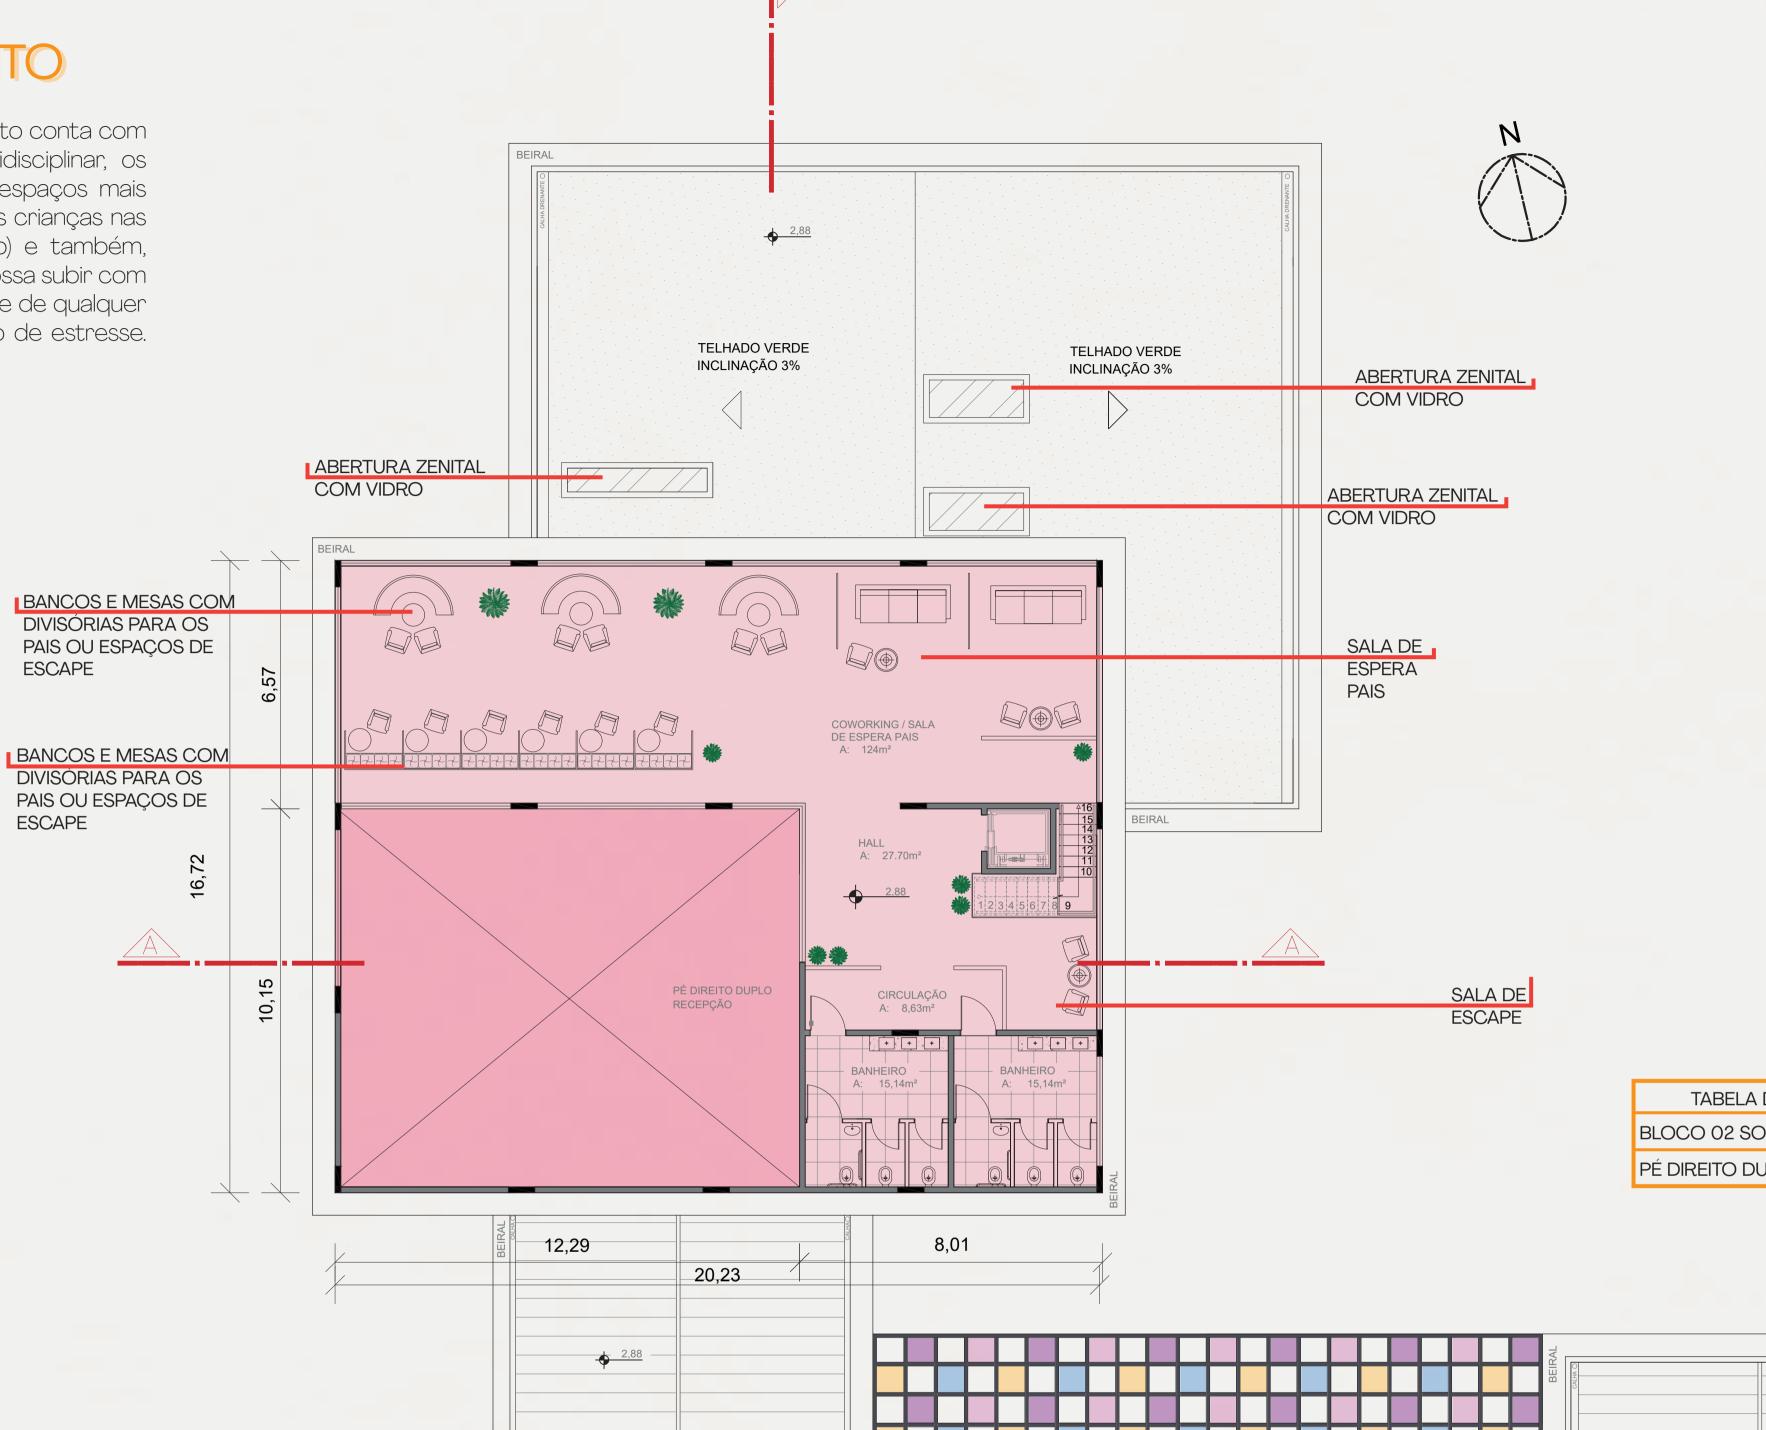

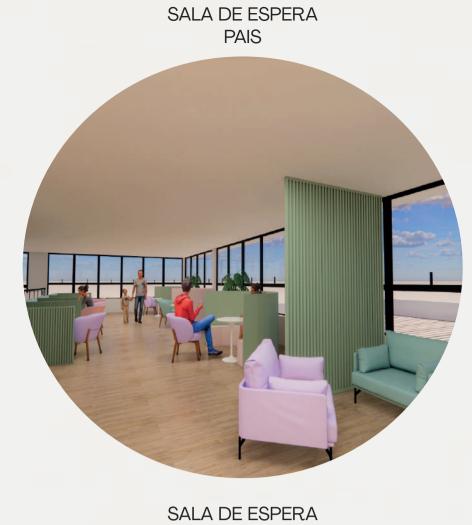

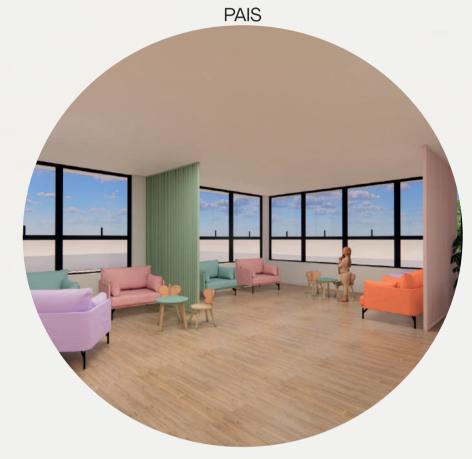


TABELA DE ÁREAS
BLOCO 02 SOCIAL
PÉ DIREITO DUPLO





TELHA

8% DE

- FIBROCIMENTO -

INCLINAÇÃO

8% DE

PLANTA BAIXA

ESCALA: 1/100

SEGUNDO PAVIMENTO


FIBROCIMENTO

INCLINAÇÃO

PLANTA COBERTURA 20,3 VISTAS GERAIS COBERTURAS A cobertura do prédio é feita com telha de fibrocimento e inclinação de 8% no setor social, setor administrativo e setor de serviços e no depósito de lixo laje impermeabilizada. Já no setor clínico, a 2,88 cobertura é feita com telhado verde e aberturas zenitais em algumas salas para que não possuem janela para rua permitindo assim a iluminação natural. O espaço de convivência é feito com uma estrutura TELHADO VERDE metálica de 10x10 na cor preto, com placas de ACM TELHADO VERDE INCLINAÇÃO 3% **INCLINAÇÃO 3%** coloridas e translúcidas permitindo a permeabilidade ABERTURA ZENITAL COM VIDRO e iluminação natural ao longo do dia nesse espaço. ABERTURA ZENITAL COM VIDRO ABERTURA ZENITAL COM VIDRO TELHA FIBROCIMENTO 8% DE INCLINAÇÃO COBERTURA METÁLICA COM ACM 5,88 TORRE ELEVADOR LAJE IMPERMEABILIZADA TELHA FIBROCIMENTO 8% DE INCLINAÇÃO DUAS CAIXAS D' ÁGUA 3000L CADA 6000L TOTAL TELHA FIBROCIMENTO 8% DE INCLINAÇÃO 20,3 2,88 TELHA FIBROCIMENTO -8% DE INCLINAÇÃO FIBROCIMENTO FIBROCIMENTO -8% DE INCLINAÇÃO INCLINAÇÃO DUAS CAIXAS D' TELHA FIBROCIMENTO 8% DE INCLINAÇÃO 11,5 17,72 PLACAS ACM PLANTA COBERTURA ESCALA: 1/100 (VER DETALHE 1)


(VER DETALHE 1



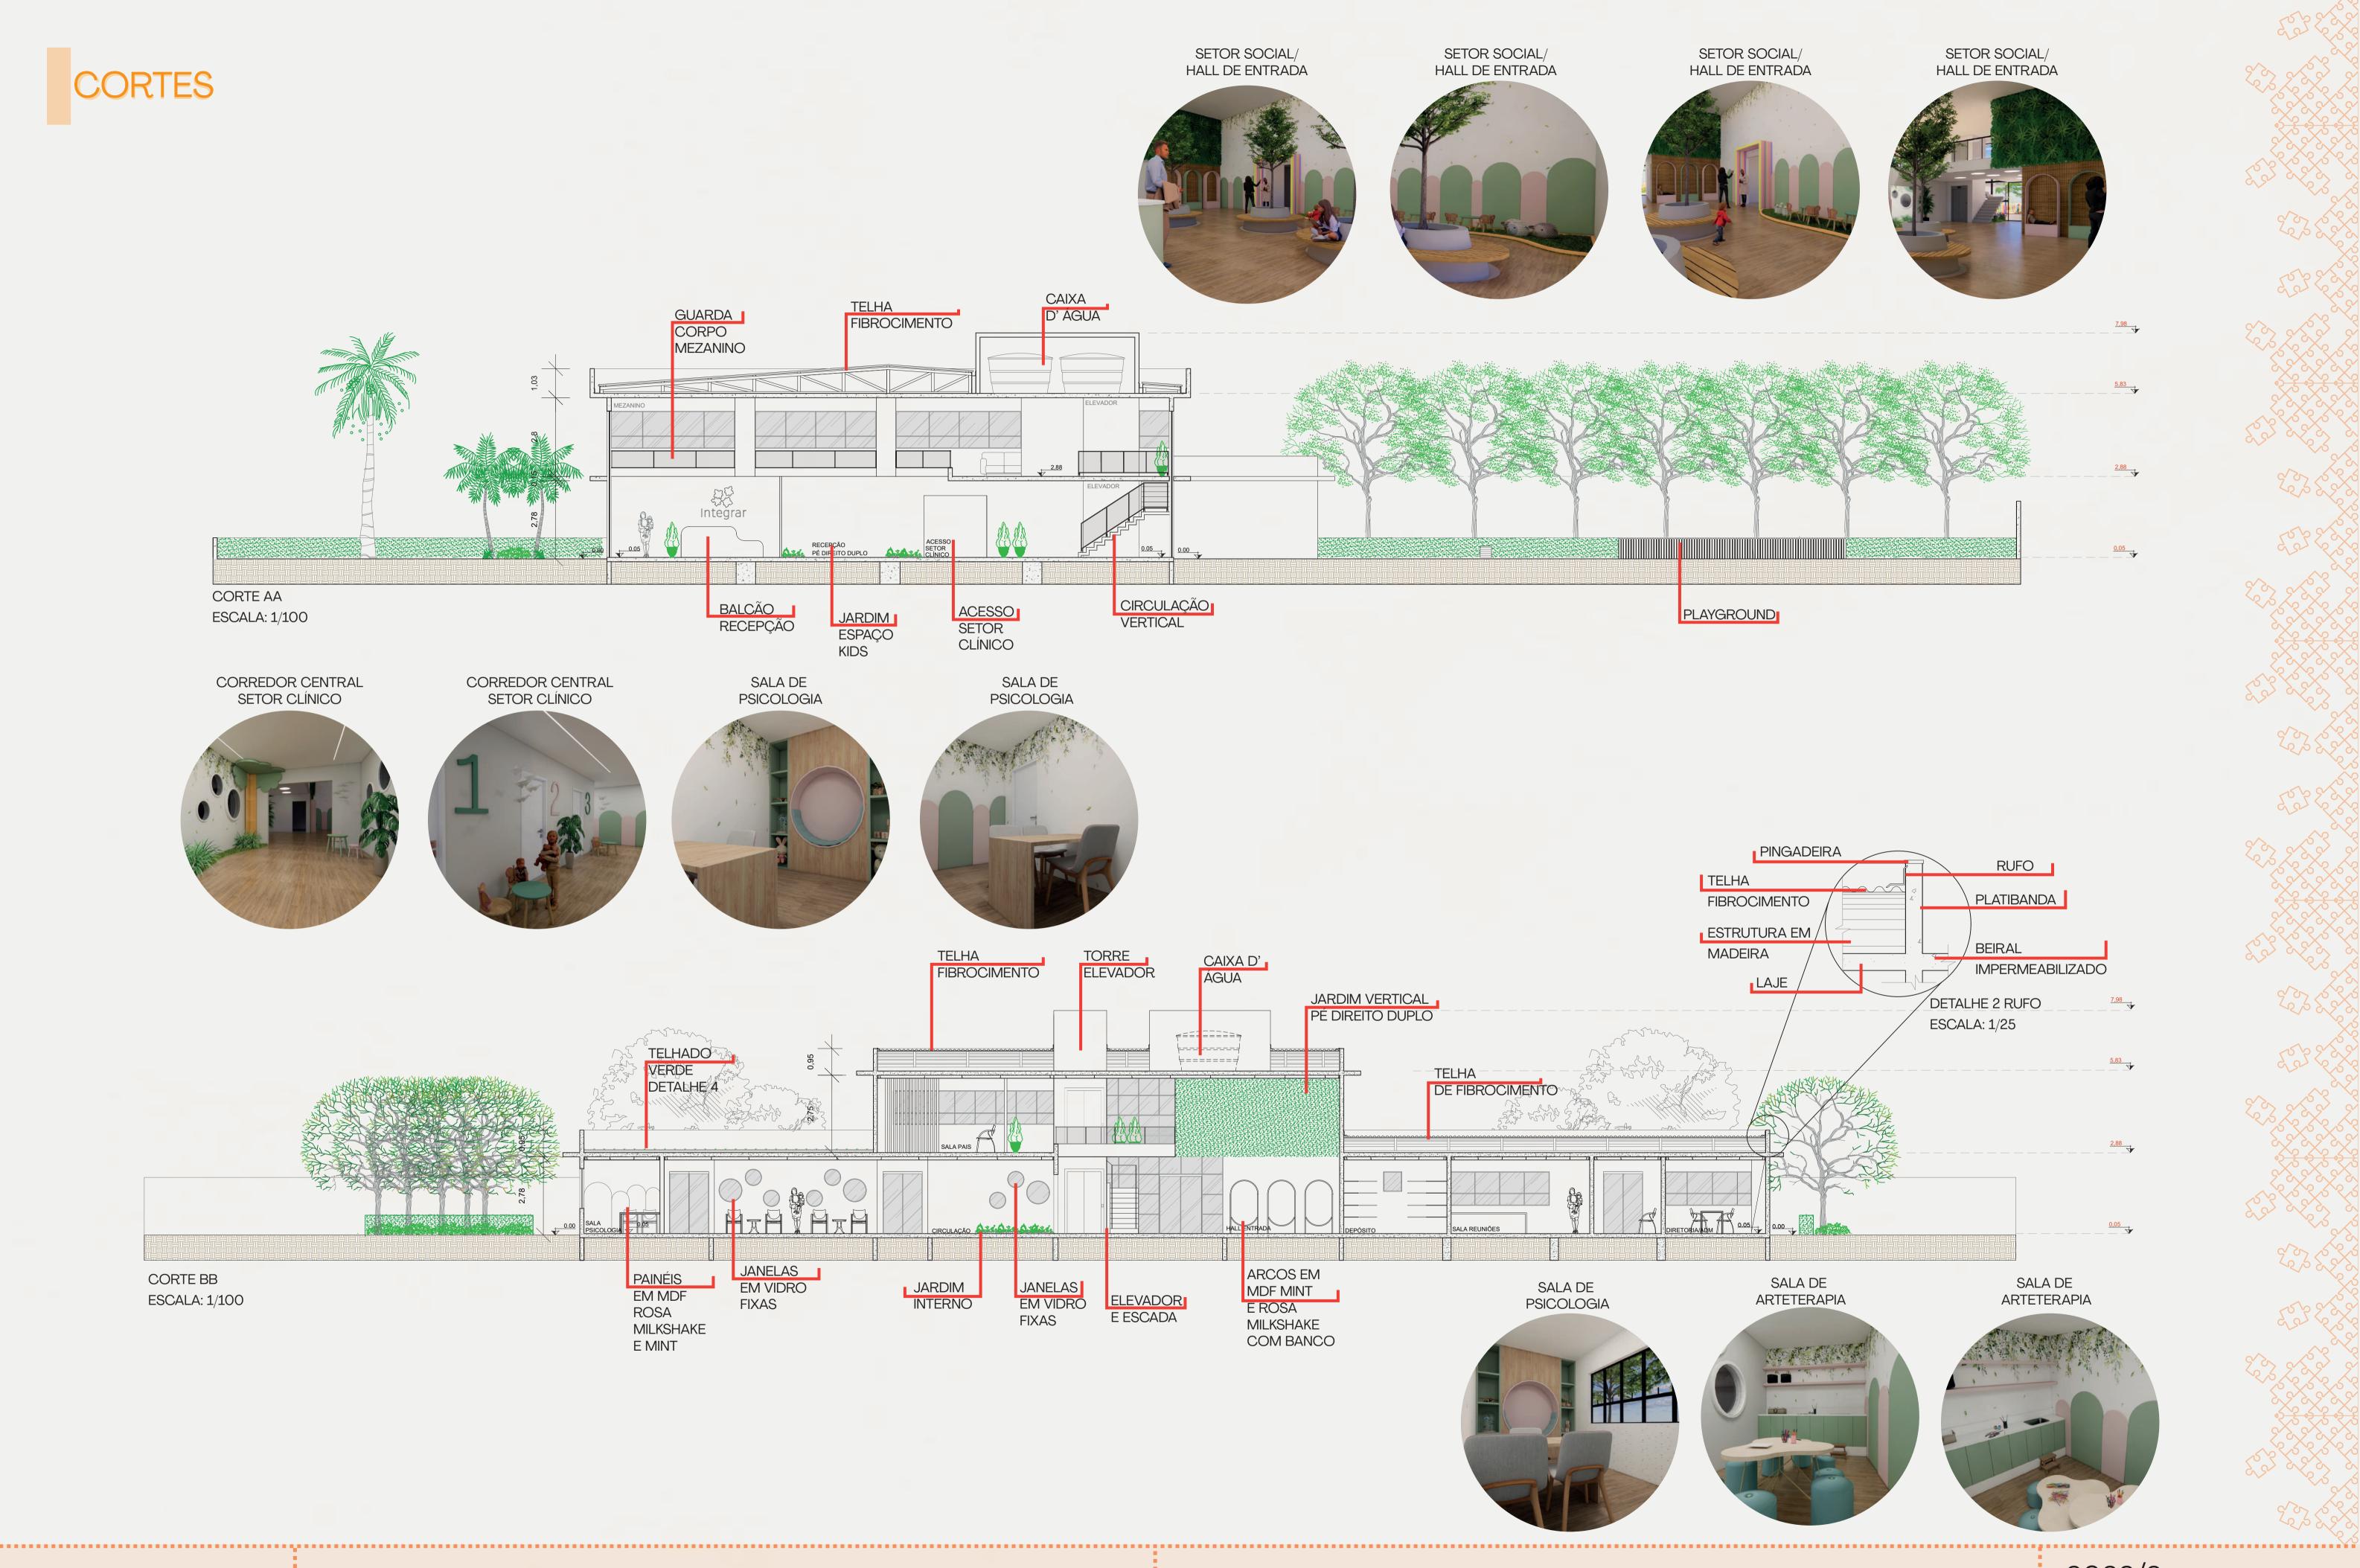



CORTES

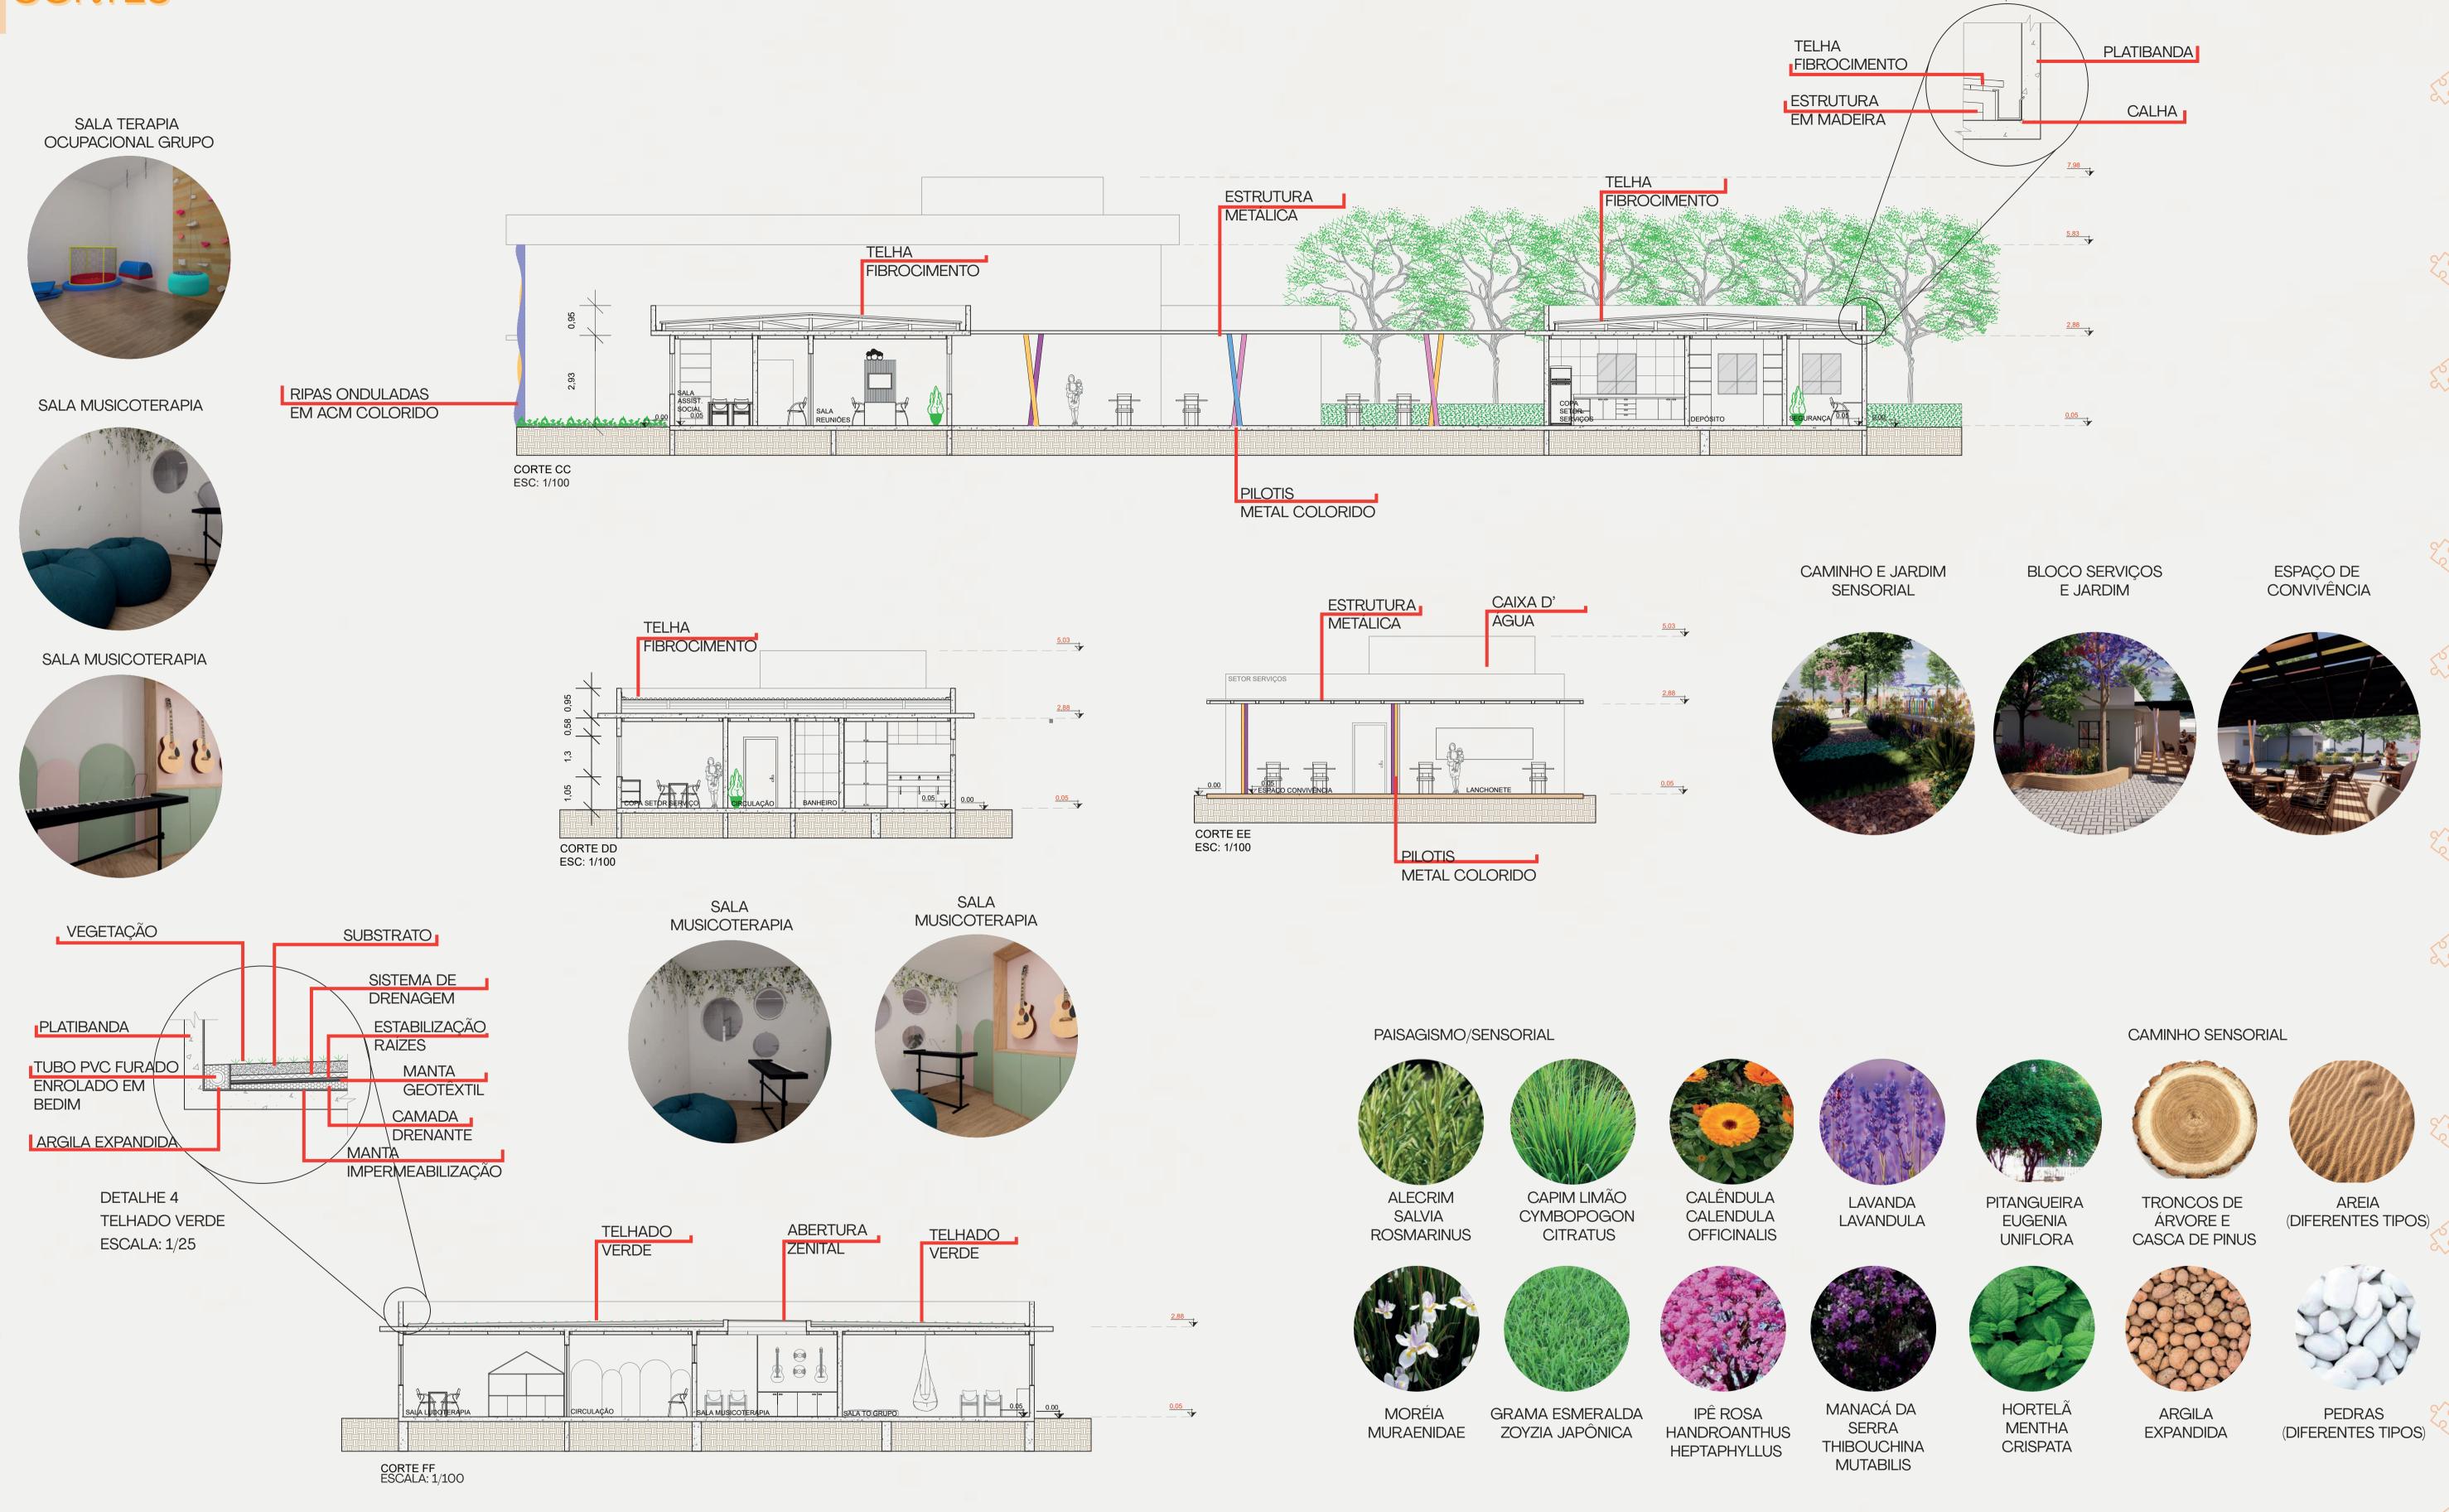



DETALHE 3 CALHA

ESCALA: 1/25

FACHADAS LETREIRO EM ACM PRETO RIPAS ONDULADAS EM ACM COLORIDO VIDRO FIXO BASCULANTE VIDRO INCOLOR PINTURA COMPERFIL PRETO TINTA ACRÍLICA Integrar 🚜 CINZA TECNOLÓGICO FACHADA FRONTAL ESC: 1/100 BASCULANTE VIDRO INCOLOR COM PERFIL PRETO ACESSO SETOR ADMINISTRATIVO VIDRO FIXO COM PERFIL PRETO ACESSO SETOR CLÍNICO VIDRO FIXO COM PERFIL PILOTIS COLORIDOS ACESSO PRINCIPAL PRETO PILOTIS COLORIDOS RIPAS ONDULADAS EM ACM COLORIDO FACHADA FRONTAL PILOTIS COLORIDOS 2022/2

FACHADAS RIPAS ONDULADAS EM ACM COLORIDO RIPAS ONDULADAS EN ACM





CERCA VIVA


BASCULANTE VIDRO INCOLOR COM PERFIL PRETO

DEPÓSITO LIXO





SETOR ADMINISTRATIVO E ÁREA DE CONVIVÊNCIA

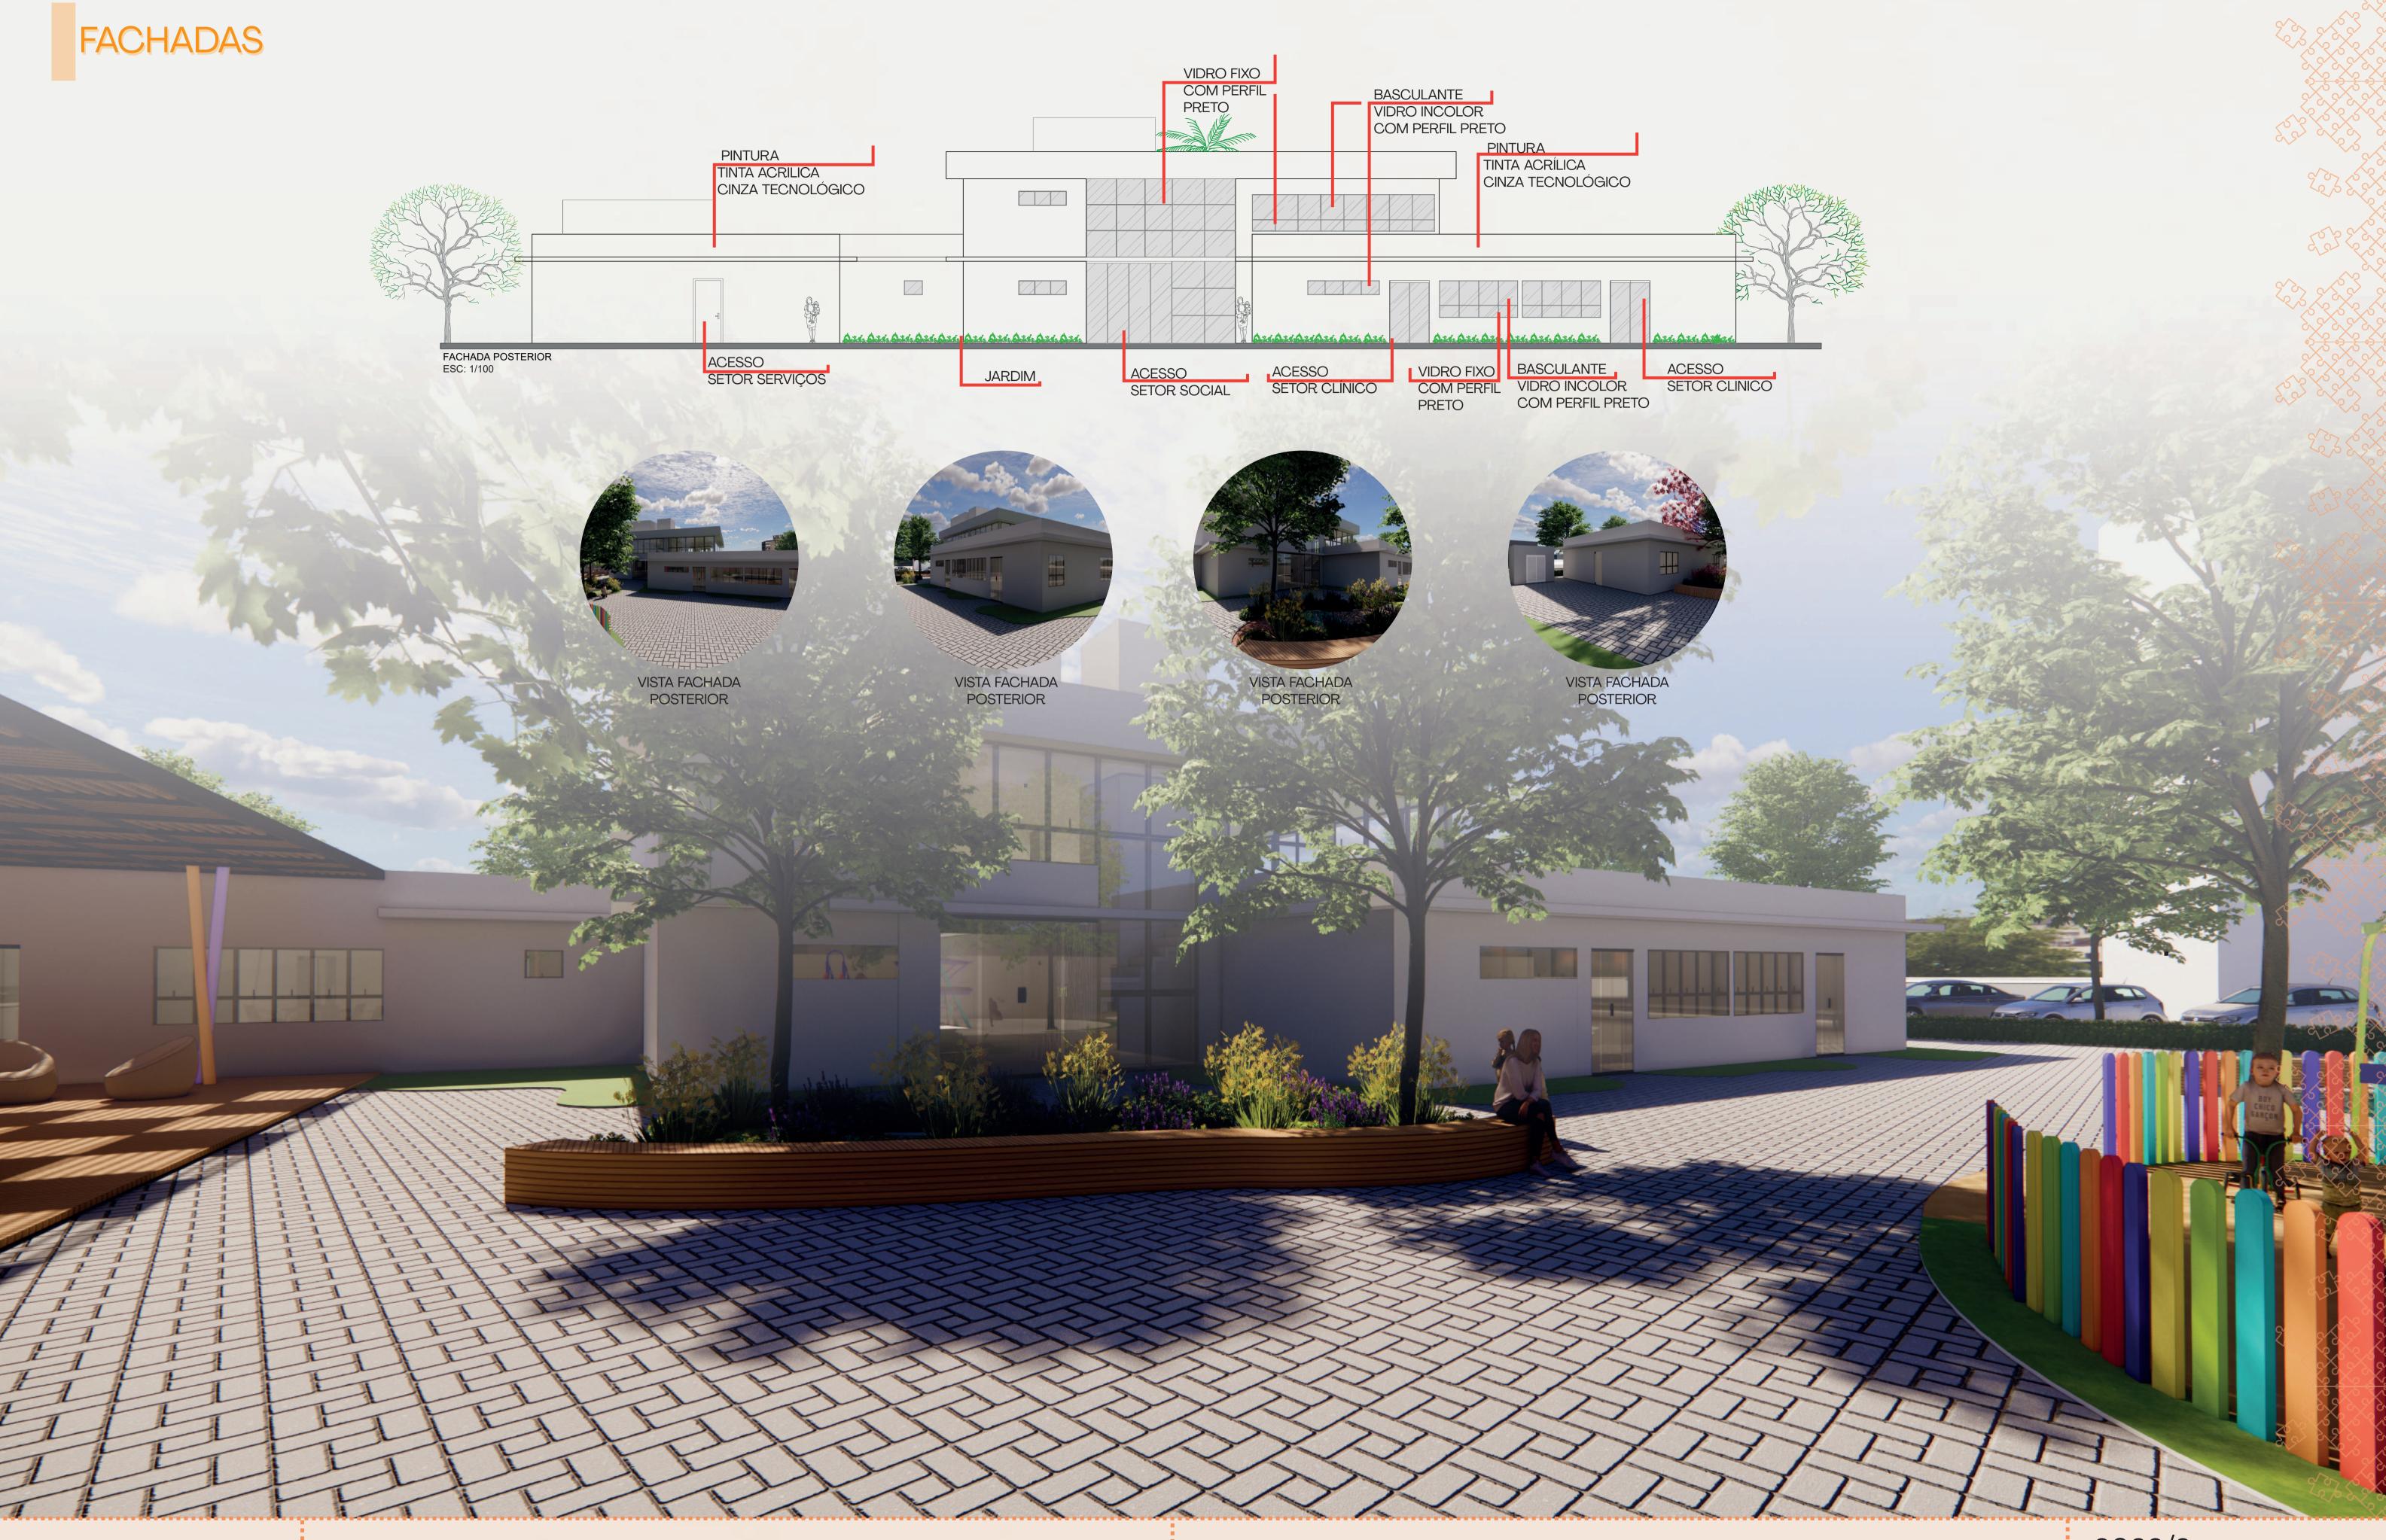



FACHADAS PINTURA TINTA ACRÍLICA RIPAS ONDULADAS EM ACM COLORIDO VIDRO FIXO COM PERFIL PRETO CINZA TECNOLÓGICO ESTRUTURA METÁLICA COM PINTURA NA COR DEPÓSITO VIDRO FIXO COM PERFIL BASCULANTE VIDRO INCOLOR COM PERFIL PRETO BASCULANTE VIDRO INCOLOR COM PERFIL PRETO FACHADA LATERAL ESQUERDA ESC: 1/100 VIDRO FIXO COM PERFIL JARDIM PILOTIS COLORIDOS PRETO VISTA LATERAL ESQUERDA VISTA LATERAL ESQUERDA VISTA LATERAL ESQUERDA

